

NOTAS


1. É PARTE INTEGRANTE ESTE PROJETO AS SEGUINTES NORMAS:
NBR 8160/99 - INSTALAÇÃO PREDIAL DE ESGOTO SANITÁRIO - PROJETO E EXECUÇÃO
NBR 1084/88-INSTALAÇÕES PREDIAIS DE ÁGUA FRIA - PROJETO E EXECUÇÃO
POSTURAS DE ACORDO COM A CONCESSIONÁRIA LOCAL
NBR 0826/94 - INSTALAÇÃO PREDIAL DE ÁGUA FRIA
2. AS GRANDEZAS ESTÃO EXPRESSAS EM MEDIDA SI (SISTEMA INTERNACIONAL DE UNIDADES) CONFORME RESUMO ABAIXO: UNIDADE: SÍMBOLO
COMPRIMENTO (DIÂMETRO, DISTÂNCIA, NIVEL, ETC.): MILÍMETROS "mm"
ÁREA: METRO QUADRADO "m²"
VOLUME: METRO CÚBICO "m³"
VELOCIDADE: METRO POR SEGUNDO "m/s"
VAZÃO OU DESCARGA: METRO CÚBICO POR SEG. "m³/s"
PRESSÃO: METRO DE COLUNA D'ÁGUA "mca"
DECLIVIDADE: PORCENTAGEM "%"

DIÂMETRO	VALOR	UNIDADE
1/2"	12,7	mm
3/4"	19,0	mm
1"	25,4	mm
1 1/4"	31,8	mm
1 1/2"	38,1	mm
2"	50,8	mm
2 1/2"	63,5	mm
3"	76,2	mm
4"	101,6	mm
3. QUANDO NÃO HOUVER INDICAÇÃO DO MATERIAL DAS TUBULAÇÕES ESTE SERÁ:
ÁGUA FRIA - PVC CLASSE 15 SOLDÁVEL
4. CONDIÇÕES DE DIÂMETROS:
OS DIÂMETROS DOS TUBOS PARA ÁGUA FRIA DEVEM SER CONVERTIDOS SEGUNDO A TABELA SEGUNTE DE UNIDADES:


DIÂMETRO	VALOR	UNIDADE
1/2"	12,7	mm
3/4"	19,0	mm
1"	25,4	mm
1 1/4"	31,8	mm
1 1/2"	38,1	mm
2"	50,8	mm
2 1/2"	63,5	mm
3"	76,2	mm
4"	101,6	mm





1 PLANTA BAIXA - IMPLANTAÇÃO
ESCALA 1:100

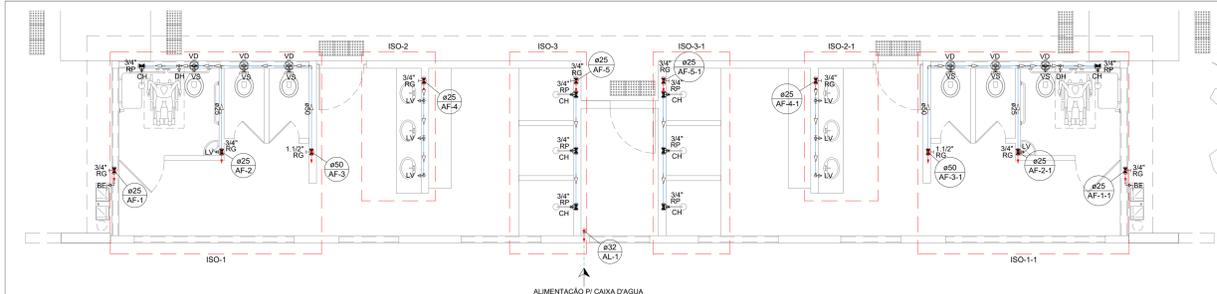

2 PLANTA BAIXA - TÉRREO DO VESTIBULAR
ESCALA 1:100

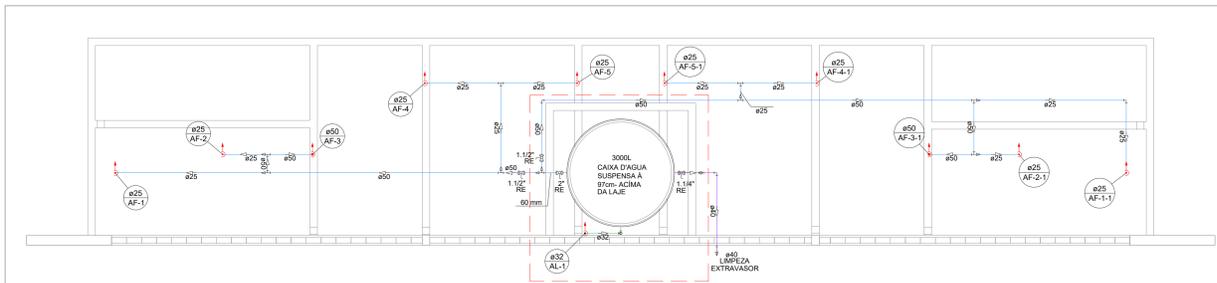


3 PLANTA BAIXA - COBERTURA DO VESTIBULAR
ESCALA 1:100

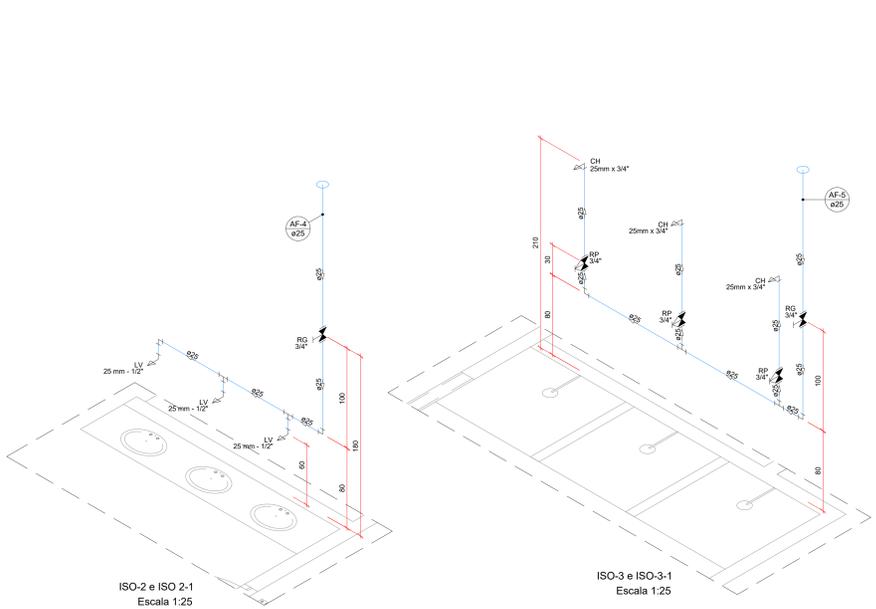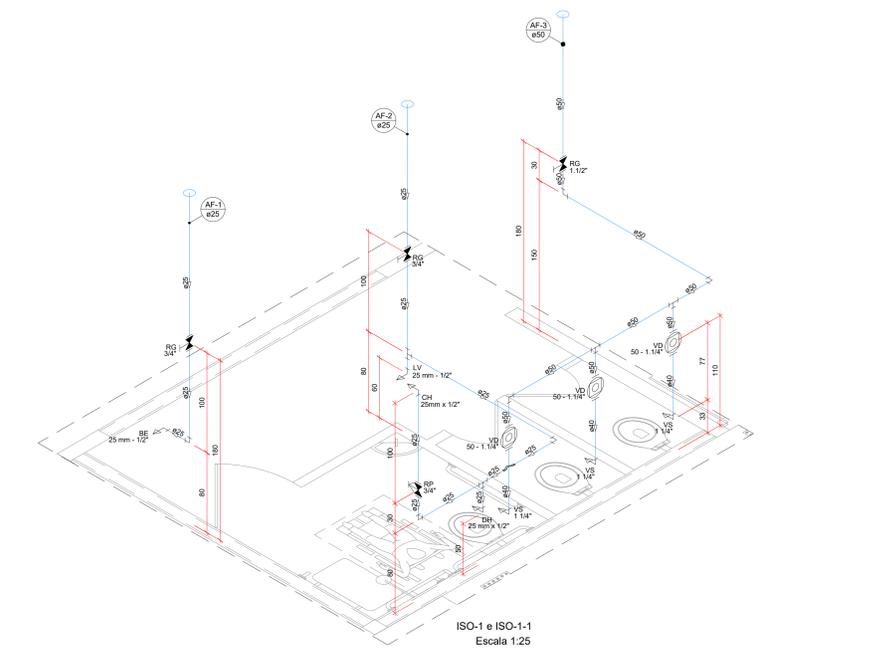

ISO-2 e ISO-2-1
Escala 1:25

ISO-3 e ISO-3-1
Escala 1:25

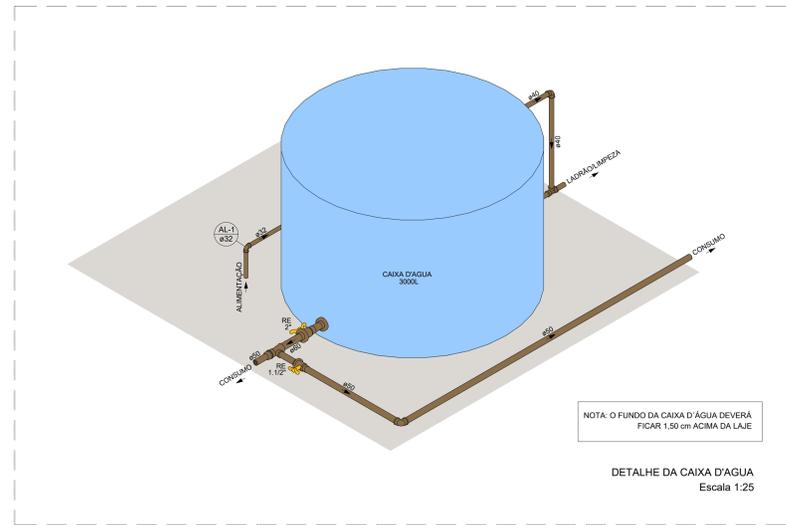

DETALHE DA CAIXA D'ÁGUA
Escala 1:25

Legenda de símbolos


XX-X XX mm	Coluna de tubulação de hidráulica
X	Registro de gaveta c/canopla cromada c/PVC soldável
RE	Registro esfera VS compacto soldável
SA	Valvula de descarga c/PVC soldável

Legenda de condutos

(Solid line)	Tubulação do Extravassor/Limpeza
(Dashed line)	Tubulação do Extravassor/Limpeza enterrada
(Blue line)	Tubulação de água fria
(Blue dashed line)	Tubulação de água fria enterrada
(Green line)	Tubulação de alimentação
(Green dashed line)	Tubulação de alimentação enterrada

Legenda das indicações

BE	Bebedouro com joelho de 90° - 25 mm - 1/2"
DH	Ducha Higiênica - 25 mm x 1/2"
LV	Lavatório com joelho de 90° - 25 mm - 1/2"
PIA	Pia de cozinha com joelho de 90° - 25 mm - 3/4"
RG	Registro de gaveta c/canopla cromada c/PVC soldável - 1"
RE	Registro esfera VS compacto soldável - 1.1/4"
RE	Registro esfera VS compacto soldável - 2"
SA	Saídas livres - 40 mm
VS	Vaso Sanitário com válvula de descarga - 1 1/4"

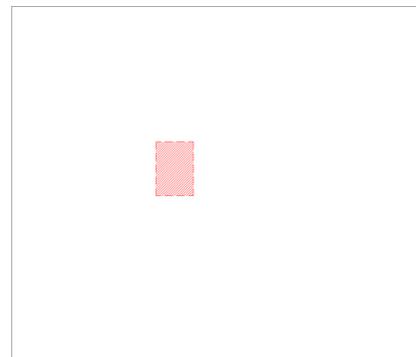

2 MAPA CHAVE - IMPLANTAÇÃO
S/ESCALA

00	EMISSÃO INICIAL	17/08/2023
REV	DESCRIÇÃO DE MODIFICAÇÕES	DATA

314-SEEDF-CEM-QUADRA #12 SUL-001-800 DWG

CINNANTI
Arquitetura & Engenharia

AVENIDA GUSMÃO, 46 - JARDIM LUIZ - 13090-000 - SÃO CARLOS - SP
TELEFONE: (51) 3577-6597 E-MAIL: cinnanti@gmail.com

SETOR:	RA I - BRASÍLIA / DF
ENDEREÇO:	SGS 611/612 - BRASÍLIA/DF
PROPRIETÁRIO:	GDF - SECRETARIA DE ESTADO DE EDUCAÇÃO DO DISTRITO FEDERAL
AUTOR DO PROJETO:	ENG. CIVIL DALMO BLANCO CINNANTI
RESP. TÉCNICO:	

PROPRIETÁRIO:	GDF - SECRETARIA DE ESTADO DE EDUCAÇÃO
AUTOR DO PROJETO:	ENG. CIVIL DALMO BLANCO CINNANTI
RESP. TÉCNICO:	

VISTO ADM REGIONAL	VISTO SEEDF
	VISTO

GDF - SECRETARIA DE ESTADO DE EDUCAÇÃO

HID	CENTRO DE ENSINO MIO SETOR LESTE	01
	PROJETO DE INSTALAÇÕES HIDRÁULICAS	
PLANTA BAIXA DO TÉRREO (IMPLANTAÇÃO, LOCAÇÃO E SITUAÇÃO)		
Data:	17/08/2023	Revista:
Elaborado por:	INDICADA	00
17/08/2023		17/08/2023